

ESPECIFICACIONES TÉCNICAS

ESPECIFICACIONES DE DISEÑO Y CONSTRUCCIÓN

CONCRETO :

- Concreto solados $f_c = 100 \text{ Kg/cm}^2$
- Muros $f_c = 210 \text{ Kg/cm}^2$
- Losas Techo y cimentación $f_c = 210 \text{ Kg/cm}^2$

ACERO DE REFUERZO

- Acero corrugado ASTM A 615 grado 60 $f_y = 4,200 \text{ Kg/cm}^2$

RECUBRIMIENTOS MÍNIMOS:


- Losas: Capa Superior 30 mm.
- Capa Inferior 25 mm.

CAPACIDAD PORTANTE DEL SUELO: 1.00 kg/cm²

LONG. MÍNIMAS DE ANCLAJE Y TRASLAPE DE ARMADURAS:


Ø (Pulg.)	ANCLAJE(cm)	EMPALME(cm)	GANCHOS(cm)
3/8"	35.0	35.0	15.0

NOTA: Estas Especificaciones deben Complementarse con las RNE

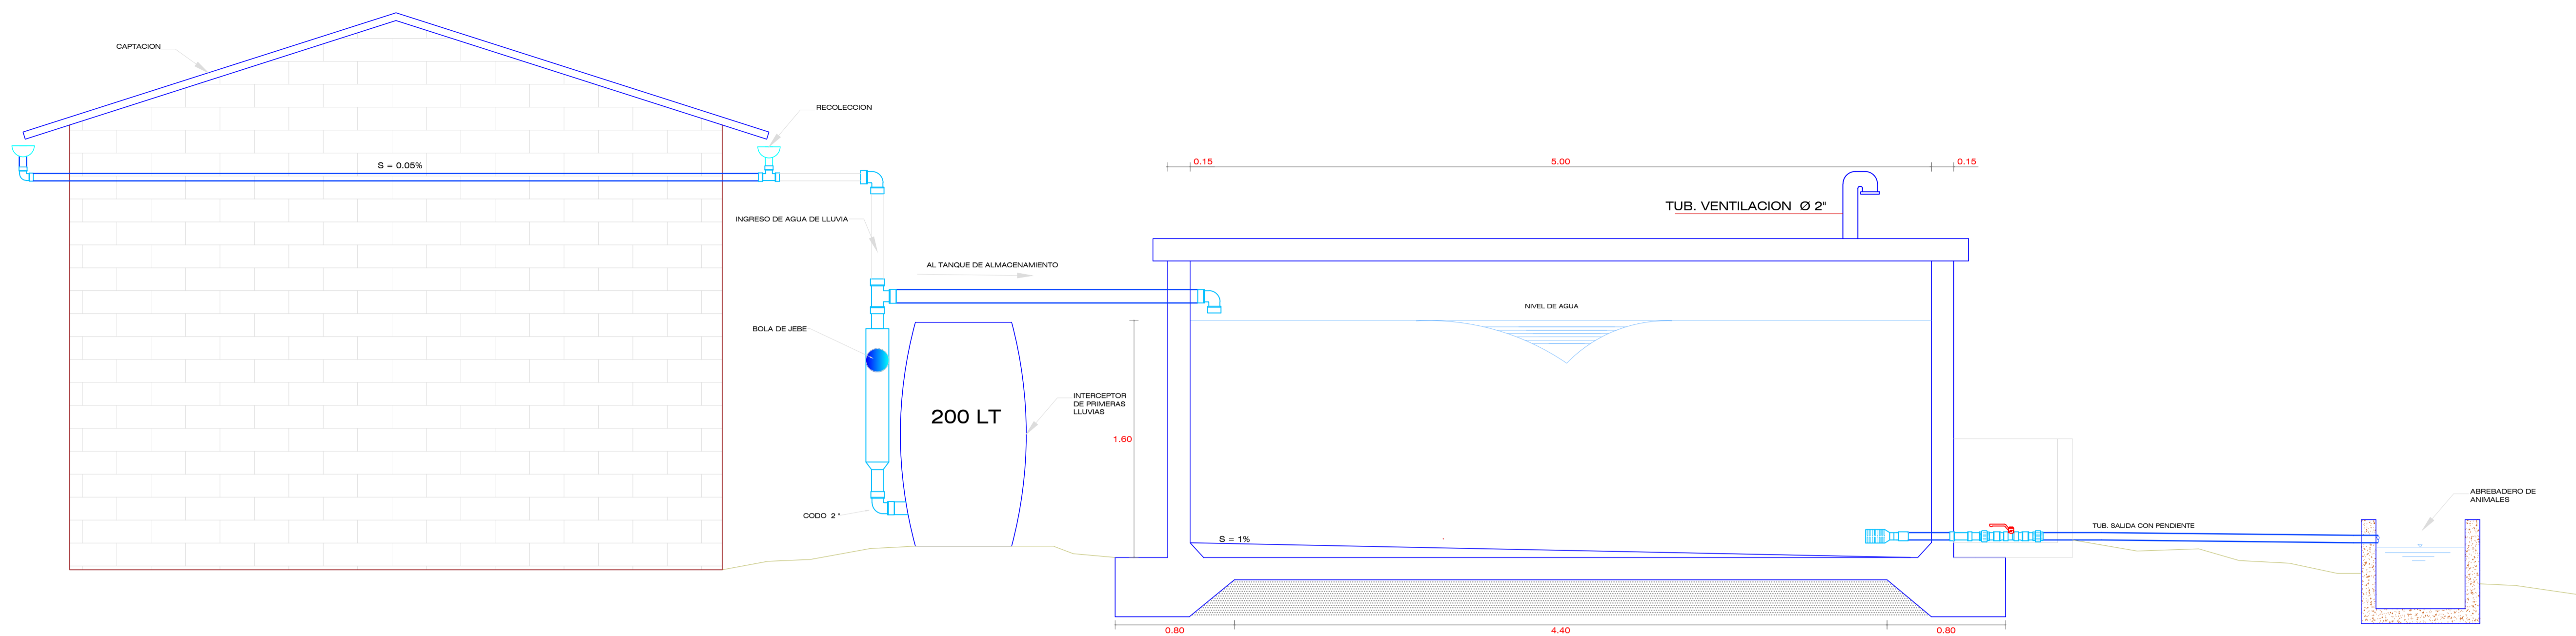


ELEVACION DE LA INSTALACION DEL SISTEMA

ESCALA: 1/25

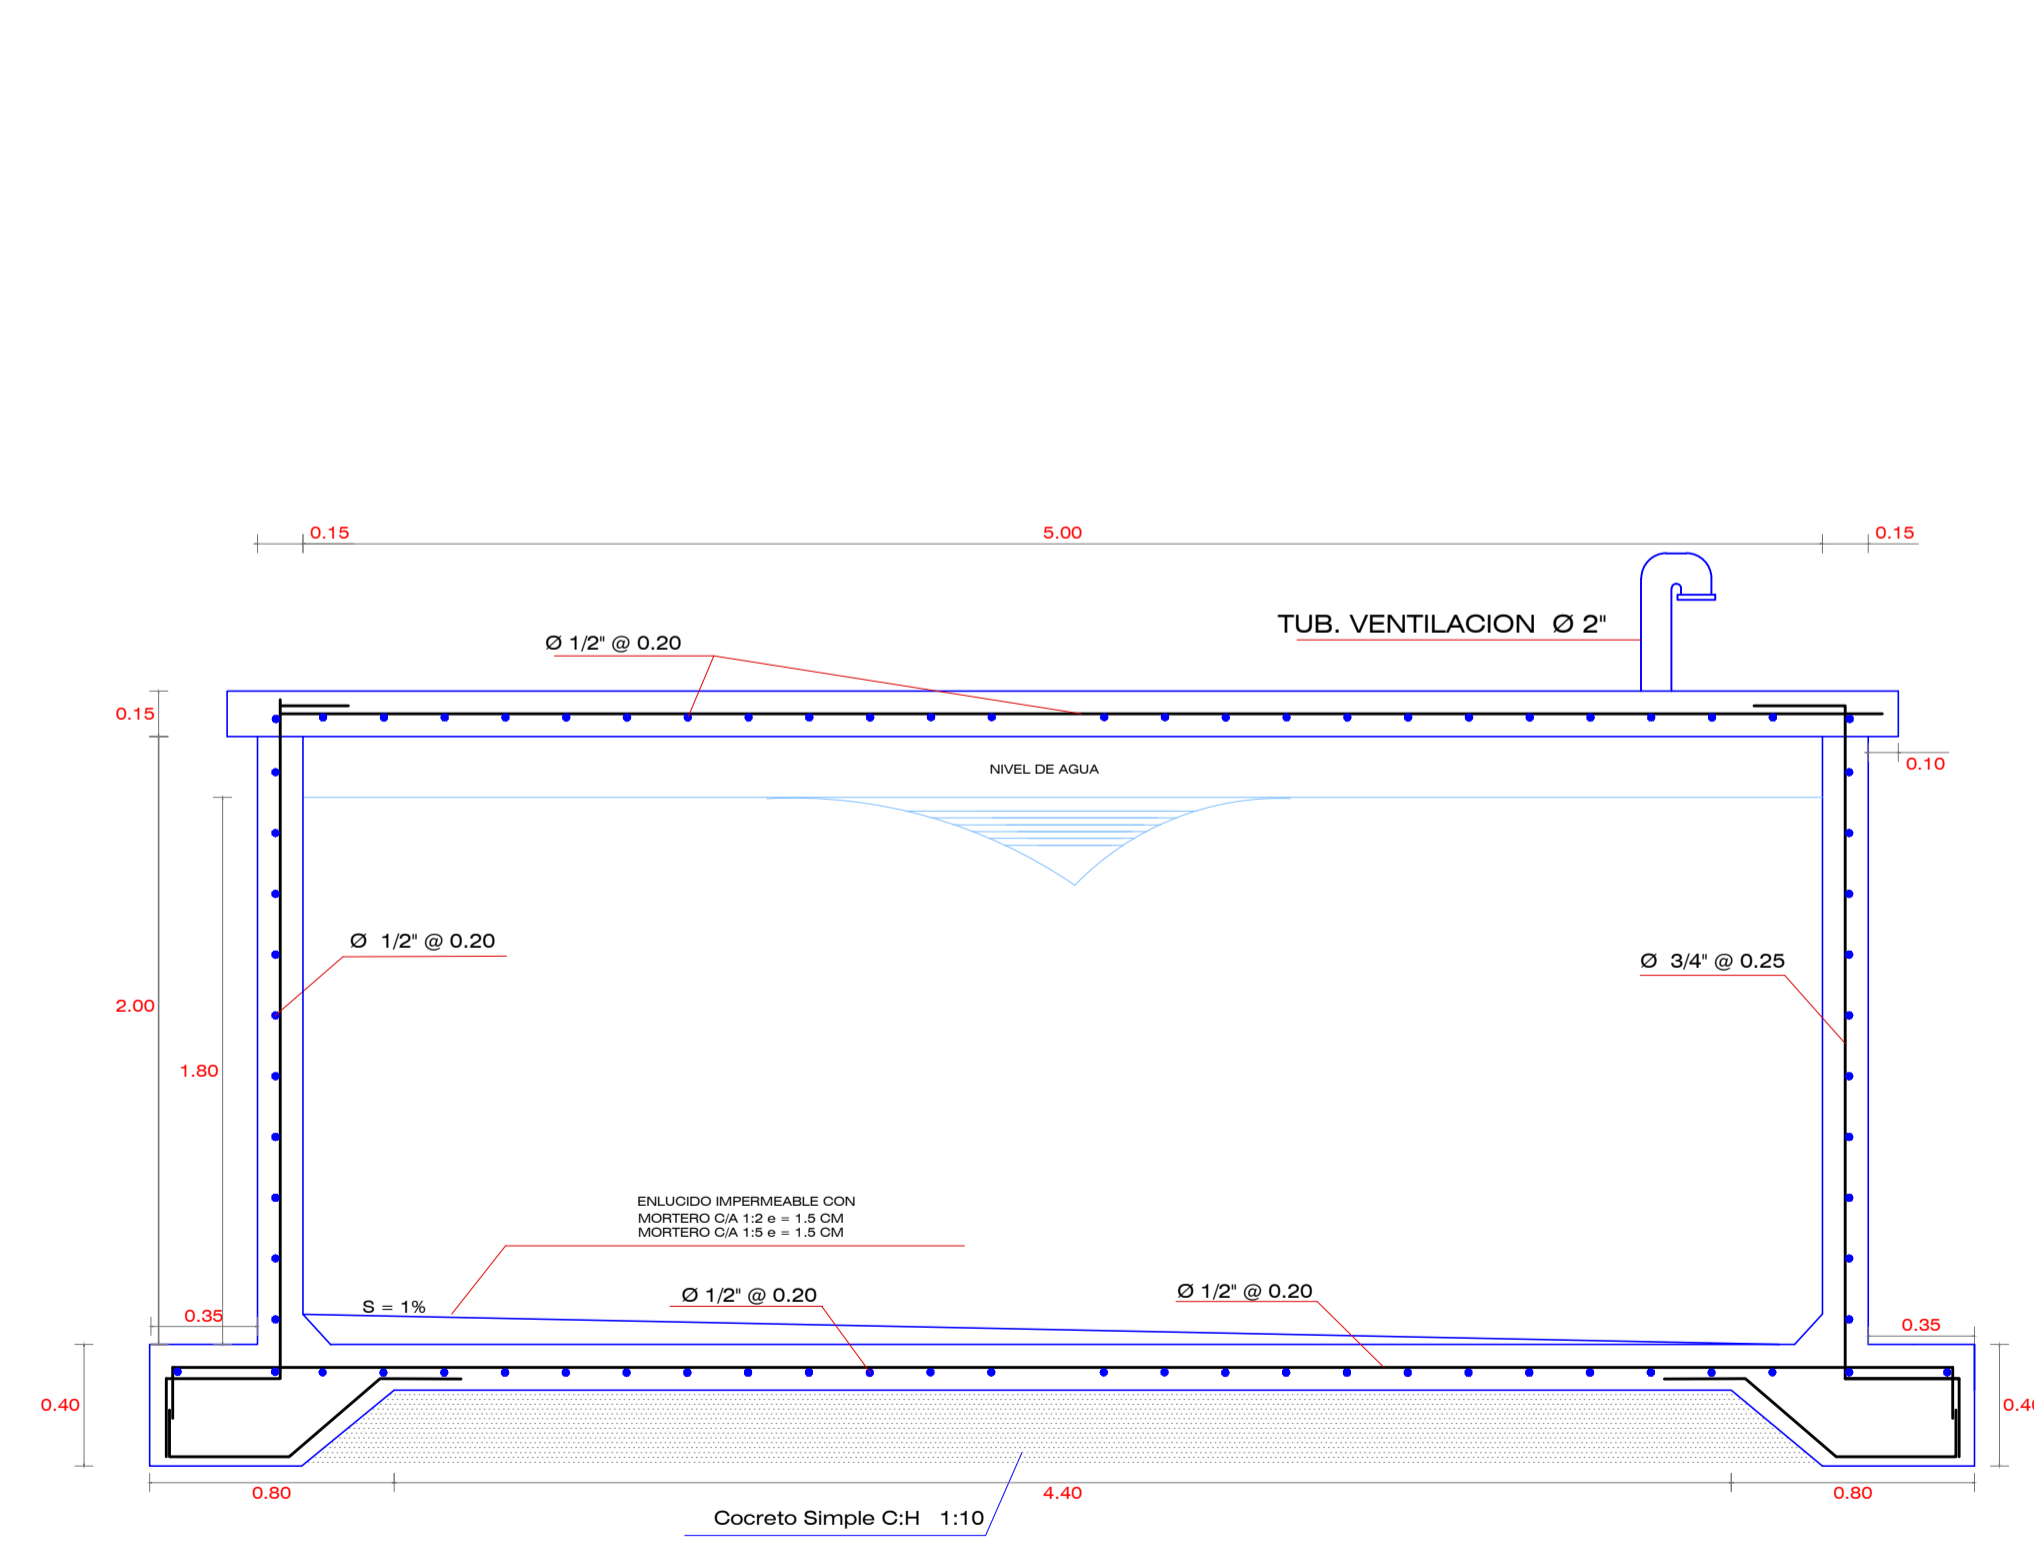


ELEVACION CORTE A-A'

ESCALA: 1/25

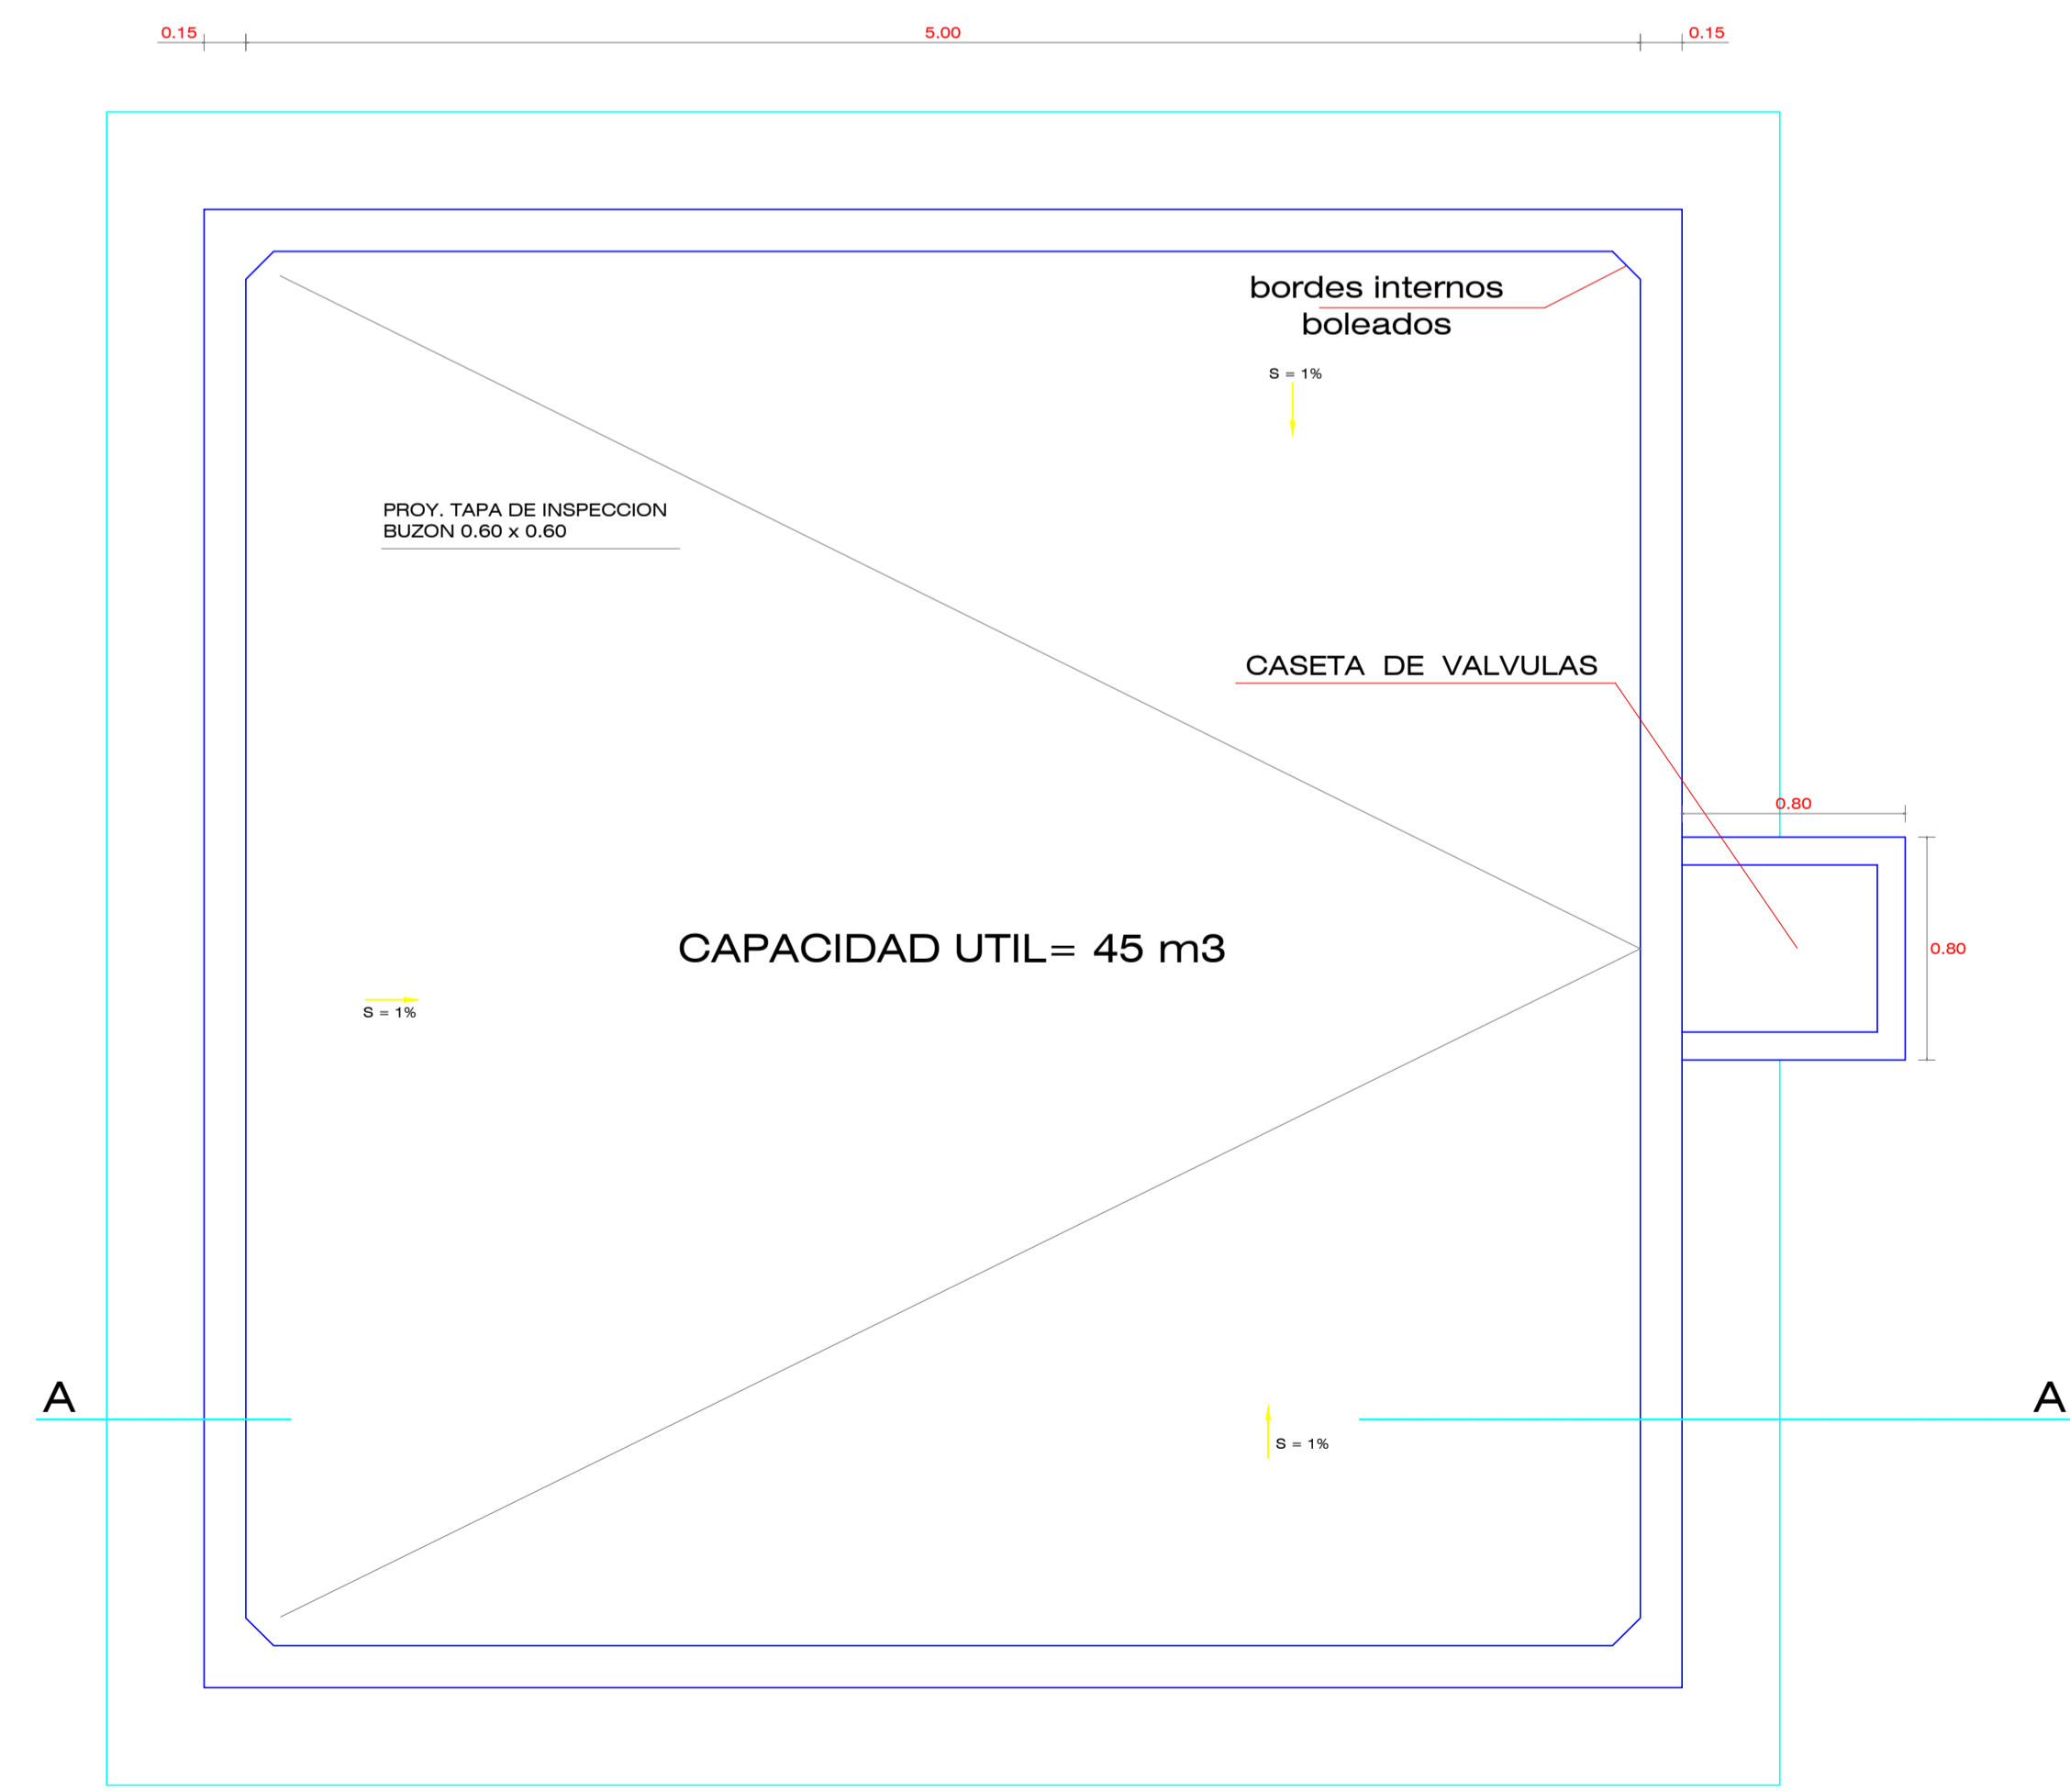


PLANTA DE LA CISTERNA DE 45 M3

ESC. 1:25

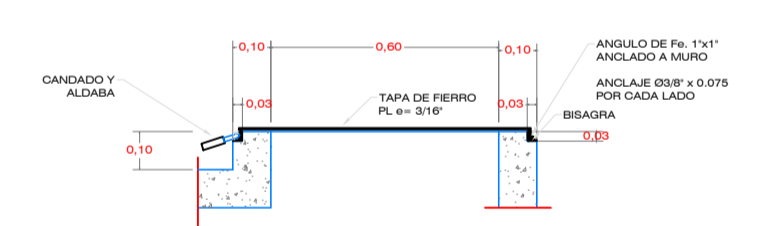

DETALLE DE TAPA

ESCALA: 1/20

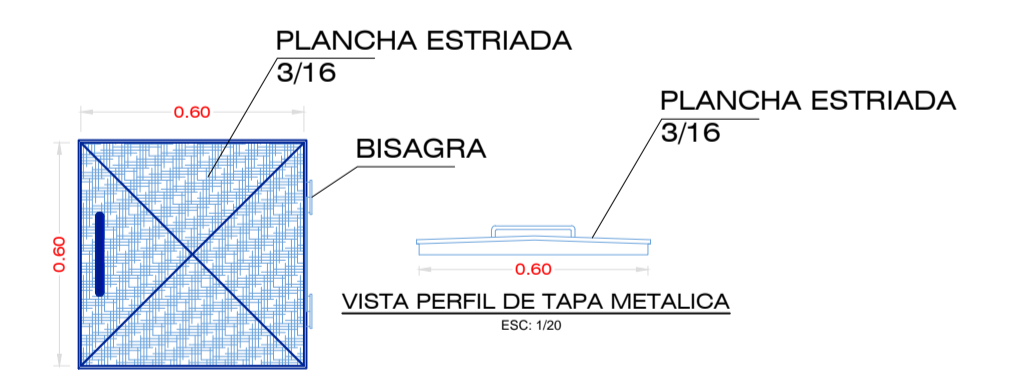

DETALLE DE TAPA METALICA

ESC. 1/20

UNIVERSIDAD NACIONAL DEL ALTIPLANO PUNO			
PROYECTO: DETERMINACION DEL SISTEMA DE CAPTACION DE AGUA DE LLUVIA EN VIVIENDAS RURALES, PARA USO PECUARIO EN LA COMUNIDAD DE SUGUINARI DEL DISTRITO DE LAJE, 2016			
PLANO: RESERVOIRIO 45 M3			
ELABORACION C.P. DISEÑO REVISOR D.P.L.	ESCALA INDICADA FECHA MAYO - 2017	PROYECTISTA E.A.M CAD: E.A.M	V.P. L.A.M A-01